


V=1:100

工事名	R7那土 那賀川 那賀・木頭出原 舗装工事		
路線名等	那賀川		
工事箇所	那賀郡那賀町木頭出原		
図面名	縦断図		
縮尺	V=1:100 H=1:500 図面番号 2 / 9		
会社名			
事業者名 徳島県南部総合県民局県土整備部〈那賀〉			

標準断面図 S=1:50


NO. 2 GH=327. 495 FH=327. 500

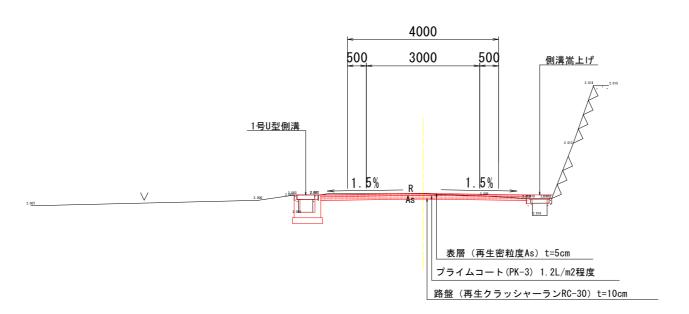


TP=320. 000


当物設計 凶叫				
工事	名	R7那土 那賀川	那賀・木頭出	原 舗装工事
路線名	等	那賀川		
工事篋	所	那賀郡那賀町木頭出原		
図面	名	標準断面図		
縮	尺	1/100	図面番号	3 / 9
会 社	会社名			
事業者	名	徳島県南部総合県民局県土整備部〈那賀〉		

横断図(その1) _{S=1:100}

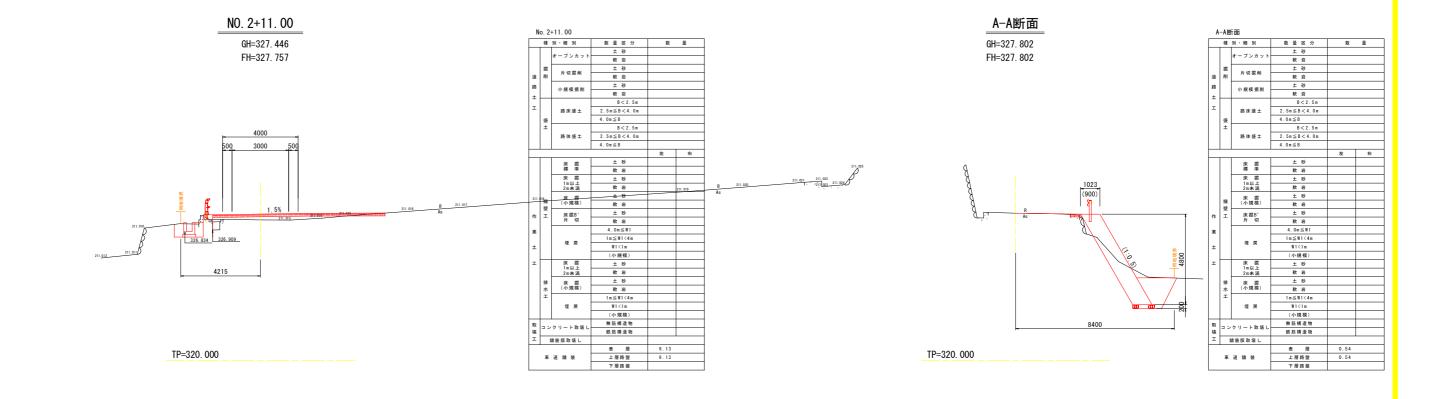


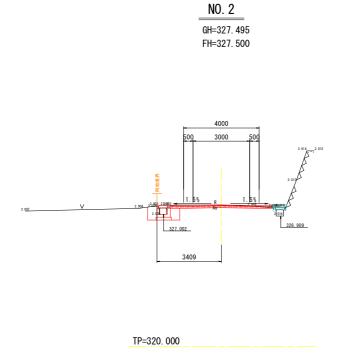



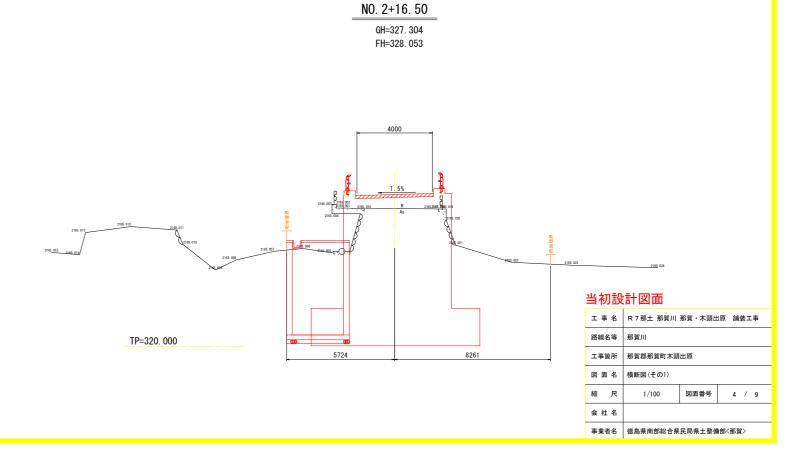


横断図(その2) _{S=1:100}

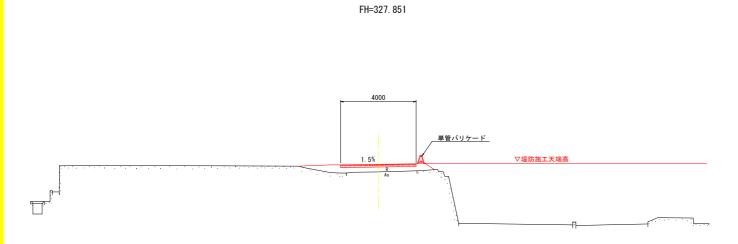


NO. 4+7. 00 GH=327. 441

No. 4+7. 00					
	種	別・細 別	数量区分	数	量
			土 砂		
		オーブンカット	軟 岩		
	掘	12. 10. 200 001	土 砂		
道	削	片切掘削	軟 岩		
路			土 砂		
±		小規模据削	軟 岩		
			B < 2.5m		
I		路床盛土	2.5 m ≤ B < 4.0 m		
	盛		4.0 m ≤ B		
	±		B < 2.5m		
		路体盛土	2.5m≤B<4.0m		
			4.0 m ≤ B		
				左	右
		床掘	土 砂		
		標準	軟 岩		
		床 掘 1m以上 2m未満	土 砂		
			軟 岩		
		庆祖	土 砂		
	接受	(小規模)	軟 岩		
作	I	床掘B'	土 砂		
TF	-	片切	軟 岩		
*			4.0m≤W1		
			1 m ≤ W1<4m		
±		埋戻	W1<1m		
			(小規模)		
I		床掘	土 砂		
		1m以上 2m未満	軟 岩		
	排	床掘	土 砂		
	*	(小規模)	軟 岩		
	I		1 m ≤ W1<4m		
	埋戻		W1<1m		
			(小規模)		
取		クリート取壊し	無筋構造物		
壊		ソッート収壊し	鉄筋構造物		
I	1	捕装版取壊し			$\neg \neg$
			表 曆	4.00	
	*	道舗装	上層路盤	4.00	
			下層路盤		

TP=320. 000

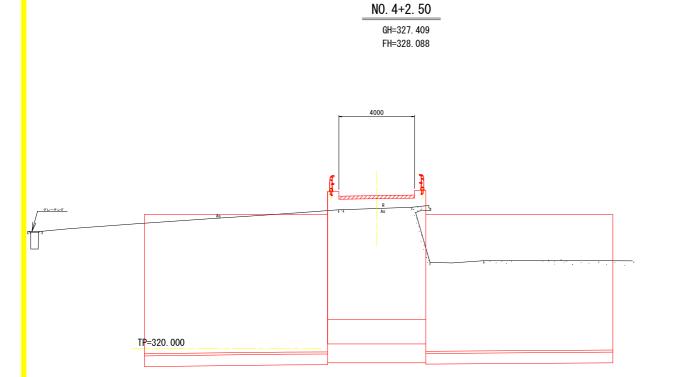

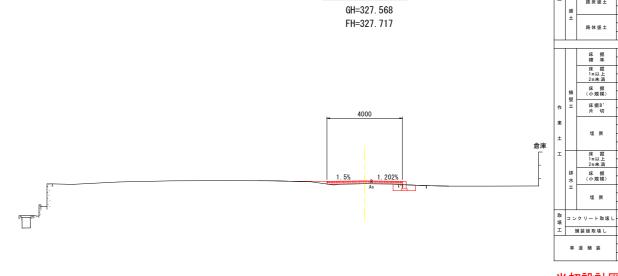

TP=320. 000

NO. 4+15. 00

当初設計図面

No. 4+15. 00

選 削 片切掘削

路体盛土


37份改訂各四				
	工事名	R7那土 那賀川	那賀・木頭出	原 舗装工事
	路線名等	那賀川		
	工事箇所	那賀郡那賀町木頭	出原	
	図面名	横断図(その2)		
	縮尺	1/100	図面番号	5 / 9
	会社名			
	事業者名	徳島県南部総合県	民局県土整備	部〈那賀〉

土 砂 軟 岩 土 砂 軟 岩 土 砂 軟 岩 土 砂 軟 岩 土 砂 軟 岩 土 む 砂 軟 岩 土 む 砂 軟 岩 土 む 砂 木 田 II(I m II)(I m


表 層 上層路盤 下層路盤

上部工排水装置図 S=1:10


平面図 S=1:100

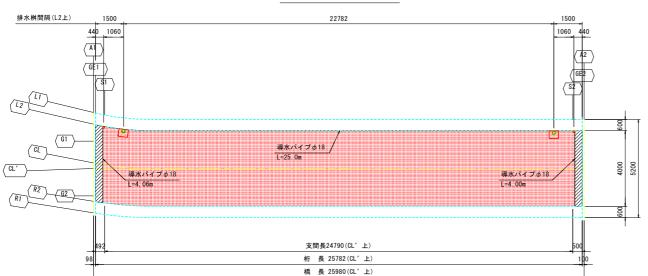

標準断面図 S=1:50

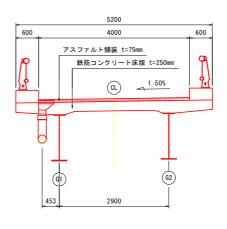


排水桝接続部詳細 S=1:10

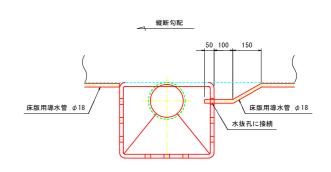


防水層端部処理 S=1:10


橋軸直角方向

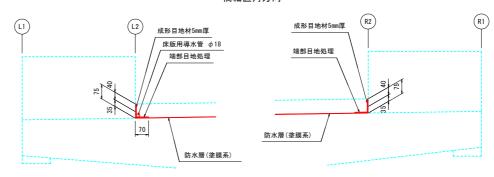

町道舗装 S=1:20

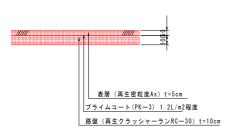

橋軸方向

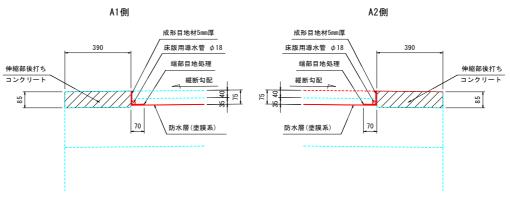



防水工材料表

名 称	規 格	単 位	数量	適用
アスファルト舗装	表層 t=40mm,基層 t=35mm	m2	100. 1	
防水層	塗膜系	m2	100. 1	
導水パイプ	φ18mm(ステンレス製)	m	33. 1	
端部目地処理	シルバーメッシュ同等品以上	m	58. 1	
成形目地材	セロシール同等品以上	m	58. 1	

אם עור ב					
工事名	R7那土 那賀川 那賀・木頭出原 舗装工事				
路線名等	那賀川				
工事箇所	那賀郡那賀町木頭出原				
図面名	上部工排水装置図				
縮尺	図 示 図面番号 6 / 9				
会社名					
事業者名	德島県南部総合県民局県土整備部〈那賀〉				


A1橋台踏掛版詳細図 S=1:100

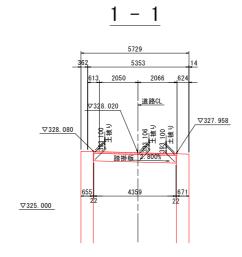

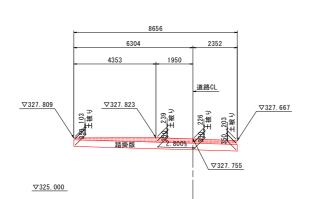


2 - 2


平面図

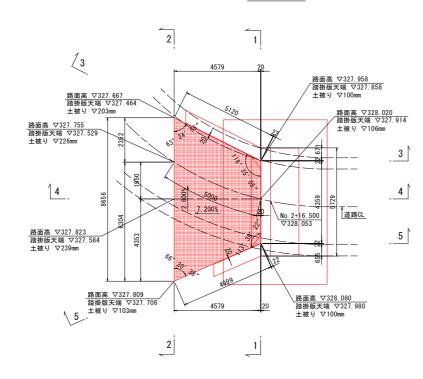


3 - 3

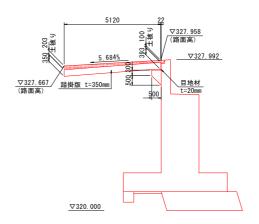

4 - 4

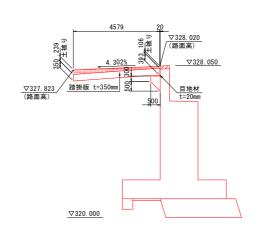



5 - 5

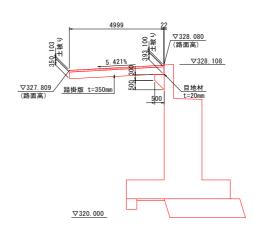


工事名	R7那土 那賀川 那賀・木頭出原 舗装工事		
路線名等	那賀川		
工事箇所	那賀郡那賀町木頭出原		
図面名	A1橋台踏掛版詳細図		
縮尺	図 示 図面番号 7 / 9		
会社名			
事業者名	徳島県南部総合県民局県土整備部<那賀>		

A2橋台踏掛版詳細図 s=1:100

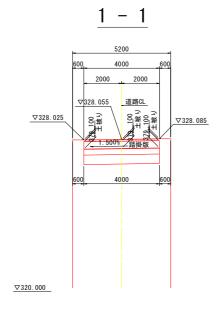


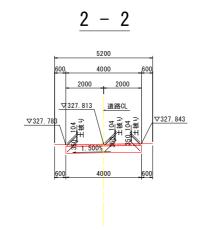


▽320.000

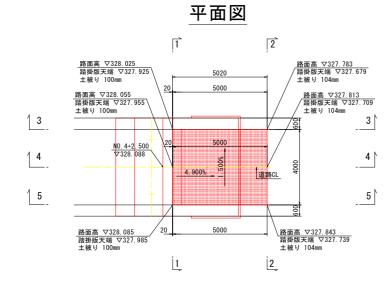




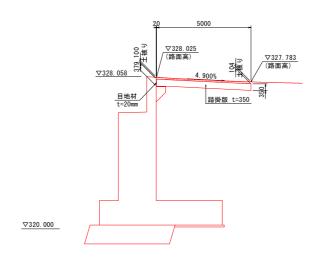

4 - 4

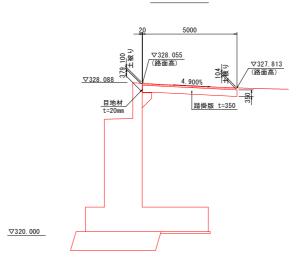

5 - 5

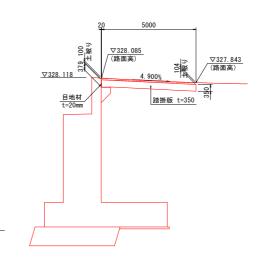


当物設計區區				
工事名	R7那土 那賀川 那賀・木頭出原 舗装工事			
路線名等	那賀川			
工事箇所	那賀郡那賀町木頭出原			
図面名	A2橋台踏掛版詳細図			
縮尺	図 示 図面番号 8 / 9			
会社名				
事業者名	信息県南部総合県民局県土整備部<那賀>			

線形図 S=1:100

平面図 CL<CL' > (C1) 支間長 24800<24790> 析 長 25800<25782>

橋 長 26000<25980>

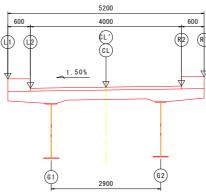

(単位 m)

A2 (S2)

ラインの設定方法

側点No. 2+19. 507とNo. 4+12. 996を結び、起点側に延長した線をCL'とする。

- 1) A1橋台はCL上の測点No. 2+16.500 の位置にA2に対して平行にセットする。
- 2) A2橋台はCL上の測点No. 4+2.500 の位置にCLに対して90°00'00"にセットする。

3-2 桁端線·支承線

- 1) 桁端線GE1は、CL上でA1からA2に向かって0.100m とり、A1に平行にセットする。
- 2) 支承線S1は、CL上でA1からA2に向かって0.600m とり、A1に平行にセットする。
- 3) 桁端線GE2は、CL上でA2からA1に向かって0.100m とり、A2に平行にセットする。
- 4) 支承線S2は、CL上でA2からA1に向かって0.600m とり、A2に平行にセットする。

3-3 地覆線

- 1) L1は、CLを測点の若番側から見て左に2.600m の平行線としてセットする。
- 2) L2は、CLを測点の若番側から見て左に2.000m の平行線としてセットする。
- 3) R2は、CLを測点の若番側から見て右に2,000m の平行線としてセットする。
- 4) R1は、CLを測点の若番側から見て右に2.600m の平行線としてセットする。

- 1) G1は、CL`を測点の若番側から見て左に1.450m の平行線としてセットする。
- 2) G2は、CL`を測点の若番側から見て右に1.450m の平行線としてセットする。

GF1

小座標

Α1

328. 1063

0.0000

-2. 3446

328, 3623

Χ

328. 1121

0.0981

-2. 3613

328. 3679

328. 1413

0.5902

-2. 4360

328, 3962

328. 4723

5. 5451

-2.6000


328. 7223

1) C1~C4は、CL`上でS1からS2に向かってそれぞれ 4.955m + 3@4.960 m とりCL`に法線に配置する。

S1

C1

構造高図

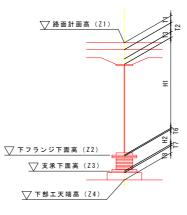

	A1 (S1)		
		G1	
計画高	Z1	328. 059	328.


構造高表


(単位 m)

A2


路面計画高 Z1 328.059 328.132 328.107 328.150 舗装厚 T1 0.075 0.075 0.075 0.075 0.075
舗装厚 T1 0.075 0.075 0.075 0.075
床版厚
ハンチ高 T3 0.080 0.080 0.080 0.08
析高 H1 1.103 1.133 1.151 1.15
下フランジ下面高 Z2 326.551 326.594 326.551 326.594
ソールプレート厚 T6 0.022 0.022 0.022 0.02
支承高 H2 0.159 0.159 0.156 0.15
支承下面高 Z3 326.370 326.413 326.373 326.41
調整モルタル厚 77 0.030 0.030 0.030 0.03
台座高 T8 0.189 0.189 0.192 0.19
構造高 1.908 1.938 1.956 1.95
下部工天端高 Z4 326.151 326.194 326.151 326.19

標準断面図

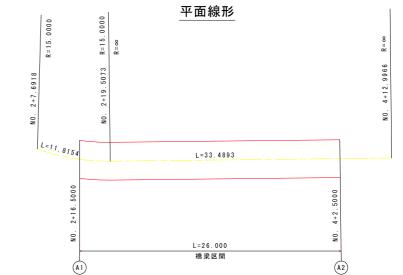

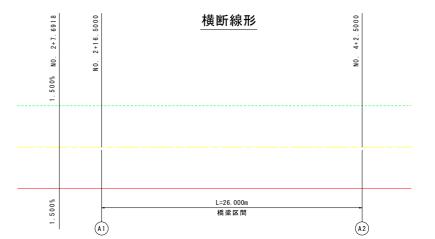


縦断線形

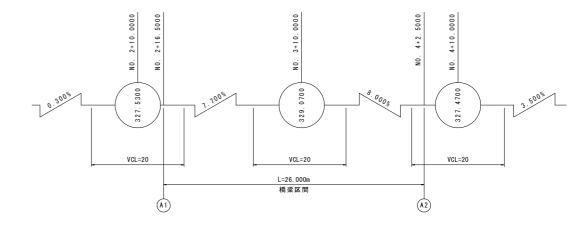

小座標の設定

・CL′とA1の交点を原点(x=0, y=0)とし、この点とCL′とA2の交点を結ぶ線をx軸、 原点を通りx軸に直交する線をy軸と定義する。

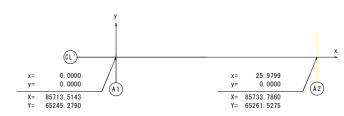

ᅶᄺᇎᆔᇎᆔᇒᇎ

当初設計凶面					
	工事名	R7那土 那賀川	那賀・木頭出原	京 舗装工事	
	路線名等	那賀川			
	工事箇所	那賀郡那賀町木頭	出原		
	図面名	線形図			
	縮尺	1/100	図面番号	9 / 9	
	会社名				
	事業者名	徳島県南部総合県民局県土整備部〈那賀〉			

0.0000 0.0981 0 5902 5 5451 10 5051 15 4651 20, 4251 25. 3799 25. 8799 25. 9799 2. 9652 2. 8339 2. 6000 2. 6000 2.6000 2.6000 2. 6000 2. 6000 2. 6000 2. 9413 Z 328, 3080 328, 2328 328, 2404 328, 2789 328.6623 328.8672 328, 8791 328, 6978 328. 3484 328. 3146 Χ 0.0000 0.0981 0.5902 5. 5451 10.5051 20. 4251 25. 8799 25. 9799 15.4651 25. 3799 L2 2. 3479 2. 3251 2. 2229 2.0000 2.0000 2.0000 2.0000 2. 0000 2.0000 2. 0000 327. 9934 328. 0007 328. 0377 328. 4123 328. 6172 328. 6291 328. 4478 328. 0984 328. 0646 328. 0580 Ιx 0.0000 0.0981 0.5902 5. 5451 10, 5051 15, 4651 20. 4251 25. 3799 25. 8799 25. 9799 G1 1. 4500 1. 4500 1.4500 1.4500 1. 4500 1.4500 1.4500 1.4500 1. 4500 1.4500 328. 0206 328. 0268 328. 0592 328. 4205 328. 6255 328.6373 328. 4560 328. 1066 328. 0728 328. 0662 0.0000 0.5902 5. 5451 10.5051 15.4651 20. 4251 25. 8799 25. 9799 0.0981 25. 3799 Υ 0. 3004 0. 2809 0.1928 0.0000 0.0000 0.0000 0.0000 0.0000 0.0000 0.0000 328. 0532 328, 0596 328, 0923 328, 4423 328. 6472 328, 6591 328, 4778 328, 1284 328. 0946 328, 0880 Χ 0.5902 5. 5451 10.5051 20. 4251 25. 3799 25. 8799 25. 9799 0.0000 0.0000 0.0000 0.0000 0.0000 0.0000 0.0000 0.0000 0.0000 0.0000 328. 0613 328. 0671 328. 4423 328. 6472 328. 6591 328. 4778 328. 1284 328. 0946 328. 0880 Х 0.0000 5. 5451 20, 4251 25. 8799 25. 9799 0.0981 0.5902 10.5051 15, 4651 25. 3799 G2 Υ -1.4500 -1.4500 -1.4500 -1. 4500 -1.4500 -1.4500 -1. 4500 -1. 4500 -1. 4500 328. 0992 328. 1046 328. 1324 328. 4640 328. 6690 328.6808 328. 4995 328. 1501 328. 1163 328. 1097 0.0000 0.5902 5. 5451 10. 5051 15.4651 20. 4251 25. 8799 25. 9799 0.0981 25. 3799 R2 Υ -1 7355 -1 7527 -1 8302 -2 0000 -2.0000 -2.0000 -2.0000 -2.0000 -2 0000 -2.0000

328. 6772

10.5051

-2. 6000

328. 9272

328. 6891

15. 4651

-2.6000

328, 9391

328. 5078

20.4251

-2.6000

328. 7578

328. 1584

25. 3799

-2. 6000

328, 4084

328. 1246

25. 8799

-2. 6000

328. 3746

328. 1180

25. 9799

-2. 6000

328, 3680

C2

C3

C4

S2

GF2